


縦断図 V=1:100
H=1:250

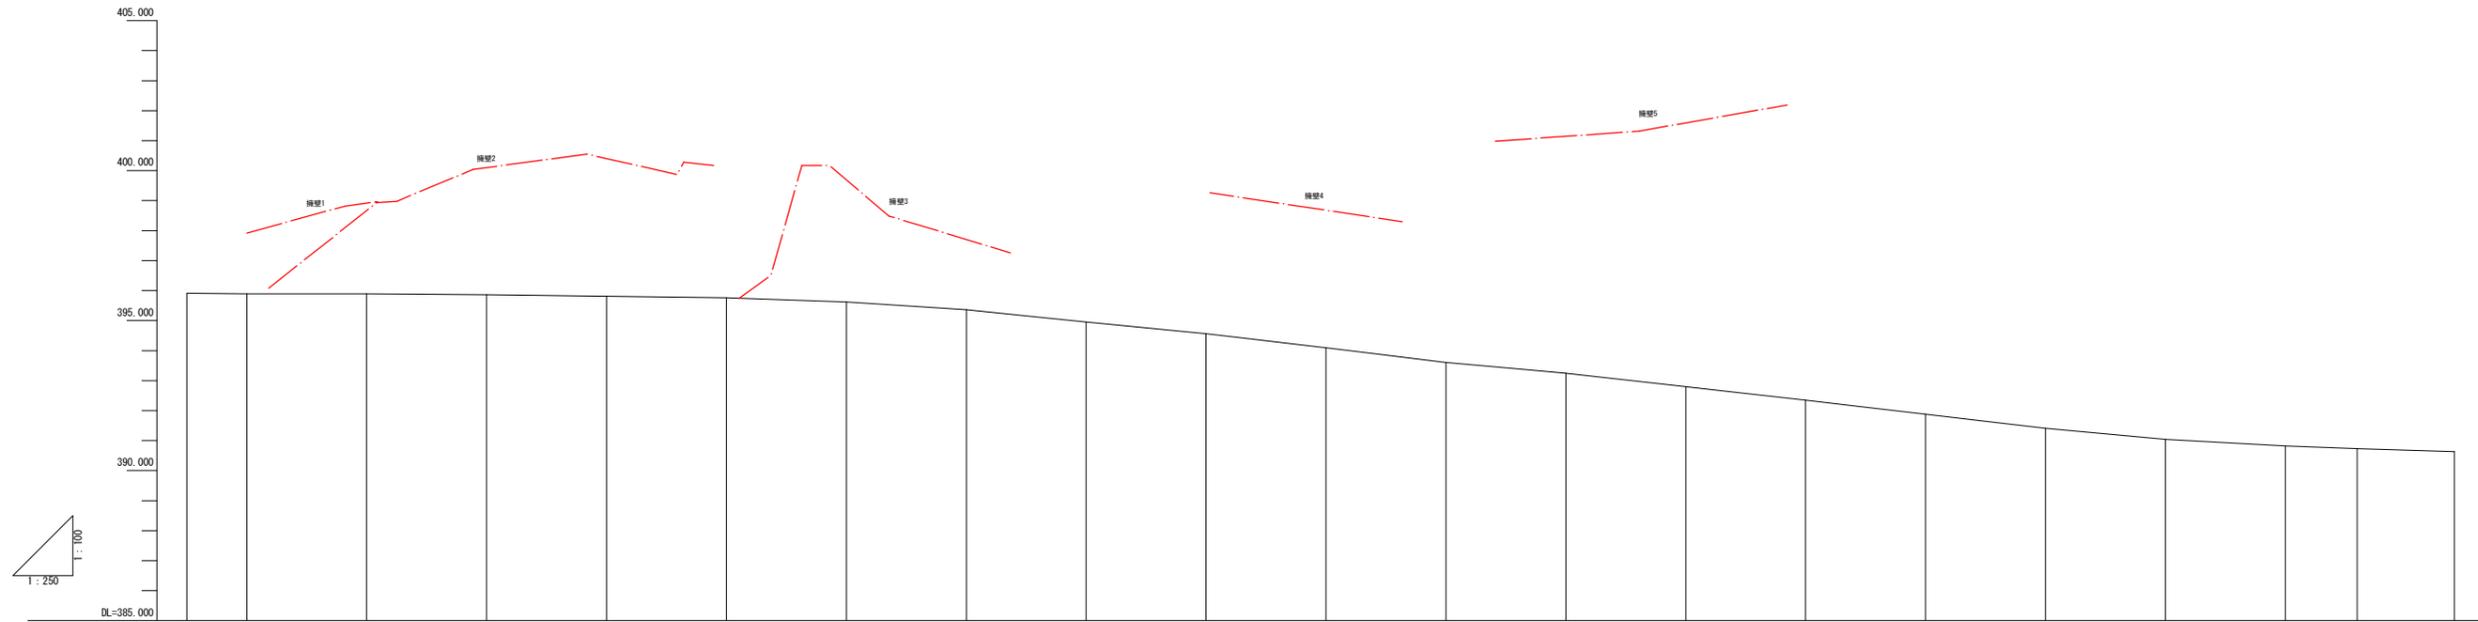

勾配																												
盛土																												
切土																												
計画高																												
地盤高	395.911 395.902 395.889 395.862 395.810 395.762 395.625 395.362 394.852 394.562 394.095 393.500 393.244 392.902 392.247 391.800 391.415 391.045 390.621 390.170 390.022																											
追加距離	-5.000 0.000 10.000 20.000 30.000 40.000 50.000 60.000 70.000 80.000 90.000 100.000 110.000 120.000 130.000 140.000 150.000 160.000 170.000 176.000 184.900																											
単距離	0.000 5.000 10.000 10.000 10.000 10.000 10.000 10.000 10.000 10.000 10.000 10.000 10.000 10.000 10.000 10.000 10.000 10.000 10.000 6.000 8.100																											
測点	BP (0+5.0) 0+0 0+10 0+20 0+30 0+40 0+50 0+60 0+70 0+80 0+90 0+100 0+110 0+120 0+130 0+140 0+150 0+160 0+170 0+176 0+184.900																											
曲線	<table border="1"> <tr> <td>1</td> <td>1</td> <td>1</td> </tr> <tr> <td>20+00-20+05</td> <td>20+00-20+05</td> <td>20+00-20+05</td> </tr> <tr> <td>R=100.000</td> <td>R=100.000</td> <td>R=100.000</td> </tr> <tr> <td>L=5.000</td> <td>L=5.000</td> <td>L=5.000</td> </tr> <tr> <td>e=0.000</td> <td>e=0.000</td> <td>e=0.000</td> </tr> <tr> <td>20+05-20+10</td> <td>20+05-20+10</td> <td>20+05-20+10</td> </tr> <tr> <td>R=100.000</td> <td>R=100.000</td> <td>R=100.000</td> </tr> <tr> <td>L=5.000</td> <td>L=5.000</td> <td>L=5.000</td> </tr> <tr> <td>e=0.000</td> <td>e=0.000</td> <td>e=0.000</td> </tr> </table>	1	1	1	20+00-20+05	20+00-20+05	20+00-20+05	R=100.000	R=100.000	R=100.000	L=5.000	L=5.000	L=5.000	e=0.000	e=0.000	e=0.000	20+05-20+10	20+05-20+10	20+05-20+10	R=100.000	R=100.000	R=100.000	L=5.000	L=5.000	L=5.000	e=0.000	e=0.000	e=0.000
1	1	1																										
20+00-20+05	20+00-20+05	20+00-20+05																										
R=100.000	R=100.000	R=100.000																										
L=5.000	L=5.000	L=5.000																										
e=0.000	e=0.000	e=0.000																										
20+05-20+10	20+05-20+10	20+05-20+10																										
R=100.000	R=100.000	R=100.000																										
L=5.000	L=5.000	L=5.000																										
e=0.000	e=0.000	e=0.000																										

実施設計図面

工事名	R4那土 木沢上那賀線 那賀・横谷 滝石対策工事(2)		
路線名等	(-)木沢上那賀線		
工事箇所	那賀郡那賀町横谷(第2分割)		
図面名	縦断図		
縮尺	V=1:100 H=1:250	図面番号	2 / 15
会社名			
事業者名	徳島県南部総合県民局県土整備部<那賀>		


標準断面図 S=1/100



実施設計図面

工事名	R4那土 木沢上那賀線 那賀・横谷 落石対策工事(2)		
路線名等	(一)木沢上那賀線		
工事箇所	那賀郡那賀町横谷(第2分割)		
図面名	標準断面図		
縮尺	S=1:100	図面番号	3 / 15
会社名			
事業者名	徳島県南部総合県民局県土整備部<那賀>		

NO. 3
 GH=395.363
 FH=

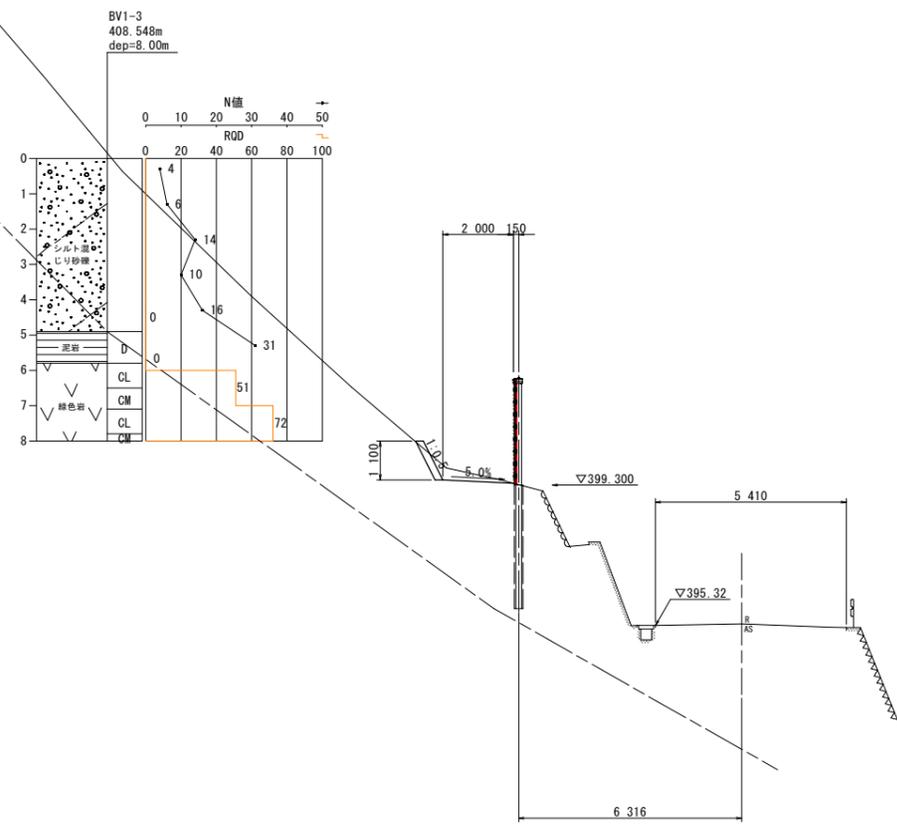


掘削(土砂)	
名称	数量
掘削(土砂)	0.7 m ²

実施設計図面

工事名	R4那土 木沢上那賀線 那賀・横谷 落石対策工事(2)		
路線名等	(一)木沢上那賀線		
工事箇所	那賀郡那賀町横谷(第2分割)		
図面名	横断面		
縮尺	S=1:100	図面番号	4 / 15
会社名			
事業者名	徳島県南部総合県民局県土整備部<那賀>		

NO. 3+10.000

GH=394.952
FH=

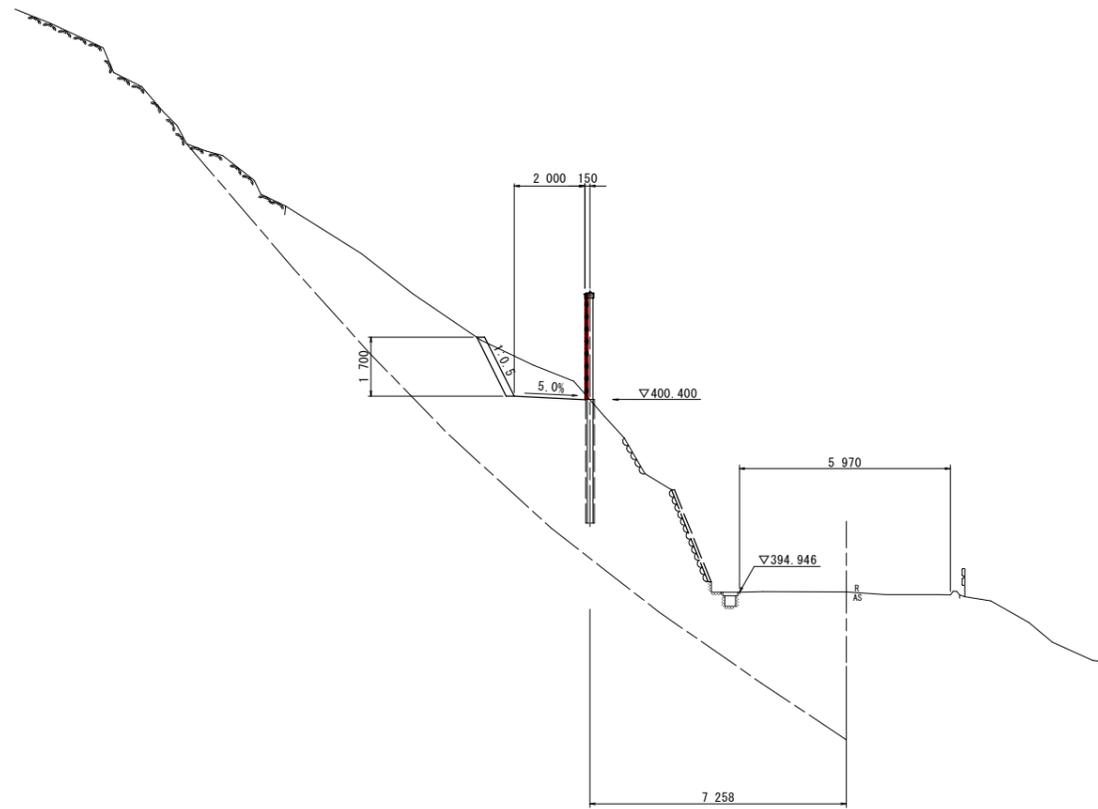

DL=380.000

モルタル吹付


名称	数量
モルタル吹付	2.79 m ²

掘削(土砂)

名称	数量
掘削(土砂)	2.2 m ²

実施設計図面

工事名	R4那土 木沢上那賀線 那賀・横谷		
路線名等	(一)木沢上那賀線		
工事箇所	那賀郡那賀町横谷(第2分割)		
図面名	横断面		
縮尺	S=1:100	図面番号	5 / 15
会社名			
事業者名	徳島県南部総合県民局県土整備部<那賀>		

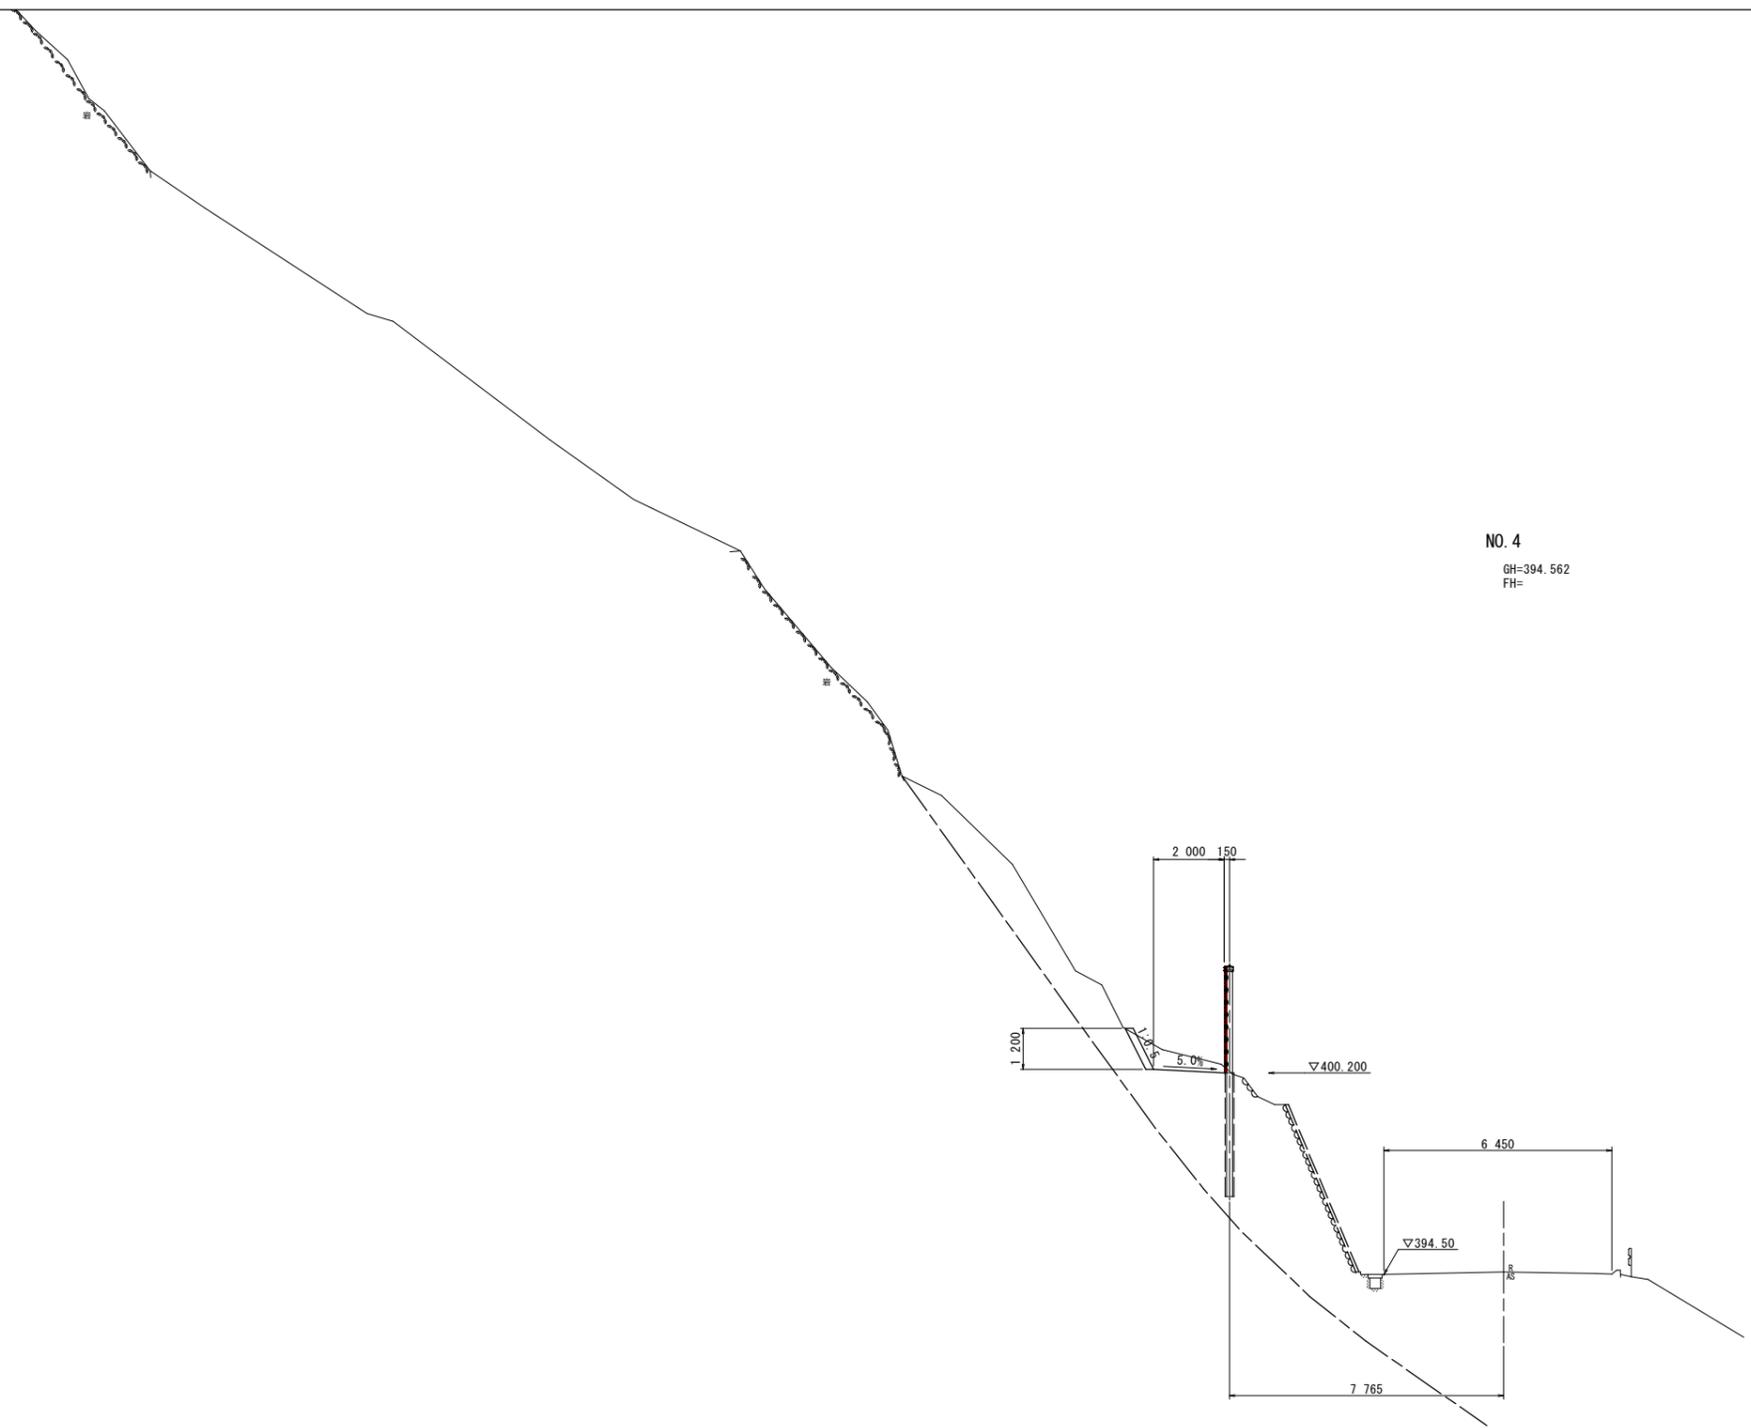

NO. 4
 GH=394.562
 FH=

モルタル吹付

名称	数量
モルタル吹付	5.14 m ²

掘削(土砂)

名称	数量
掘削(土砂)	1.3 m ²


DL=380.000

実施設計図面

工事名	R4那土 木沢上那賀線 那賀・横谷 落石対策工事(2)		
路線名等	(一)木沢上那賀線		
工事箇所	那賀郡那賀町横谷(第2分割)		
図面名	横断面		
縮尺	S=1:100	図面番号	6 / 15
会社名			
事業者名	徳島県南部総合県民局県土整備部<那賀>		

NO. 4+10.000

GH=394.095
FH=

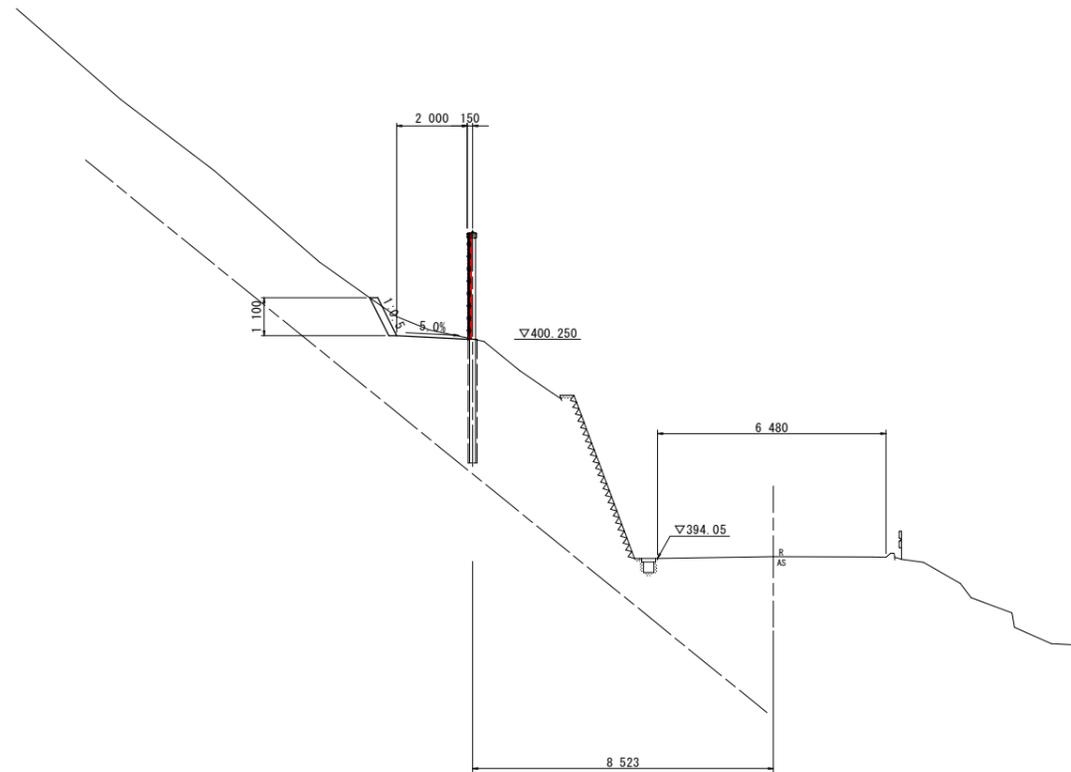


掘削(土砂)

名称	数量
掘削(土砂)	0.8 m ²

DL=380.000

実施設計図面

工事名	R4那土 木沢上那賀線 那賀・横谷 落石対策工事(2)		
路線名等	(一)木沢上那賀線		
工事箇所	那賀郡那賀町横谷(第2分割)		
図面名	横断面		
縮尺	S=1:100	図面番号	7 / 15
会社名			
事業者名	徳島県南部総合県民局県土整備部<那賀>		

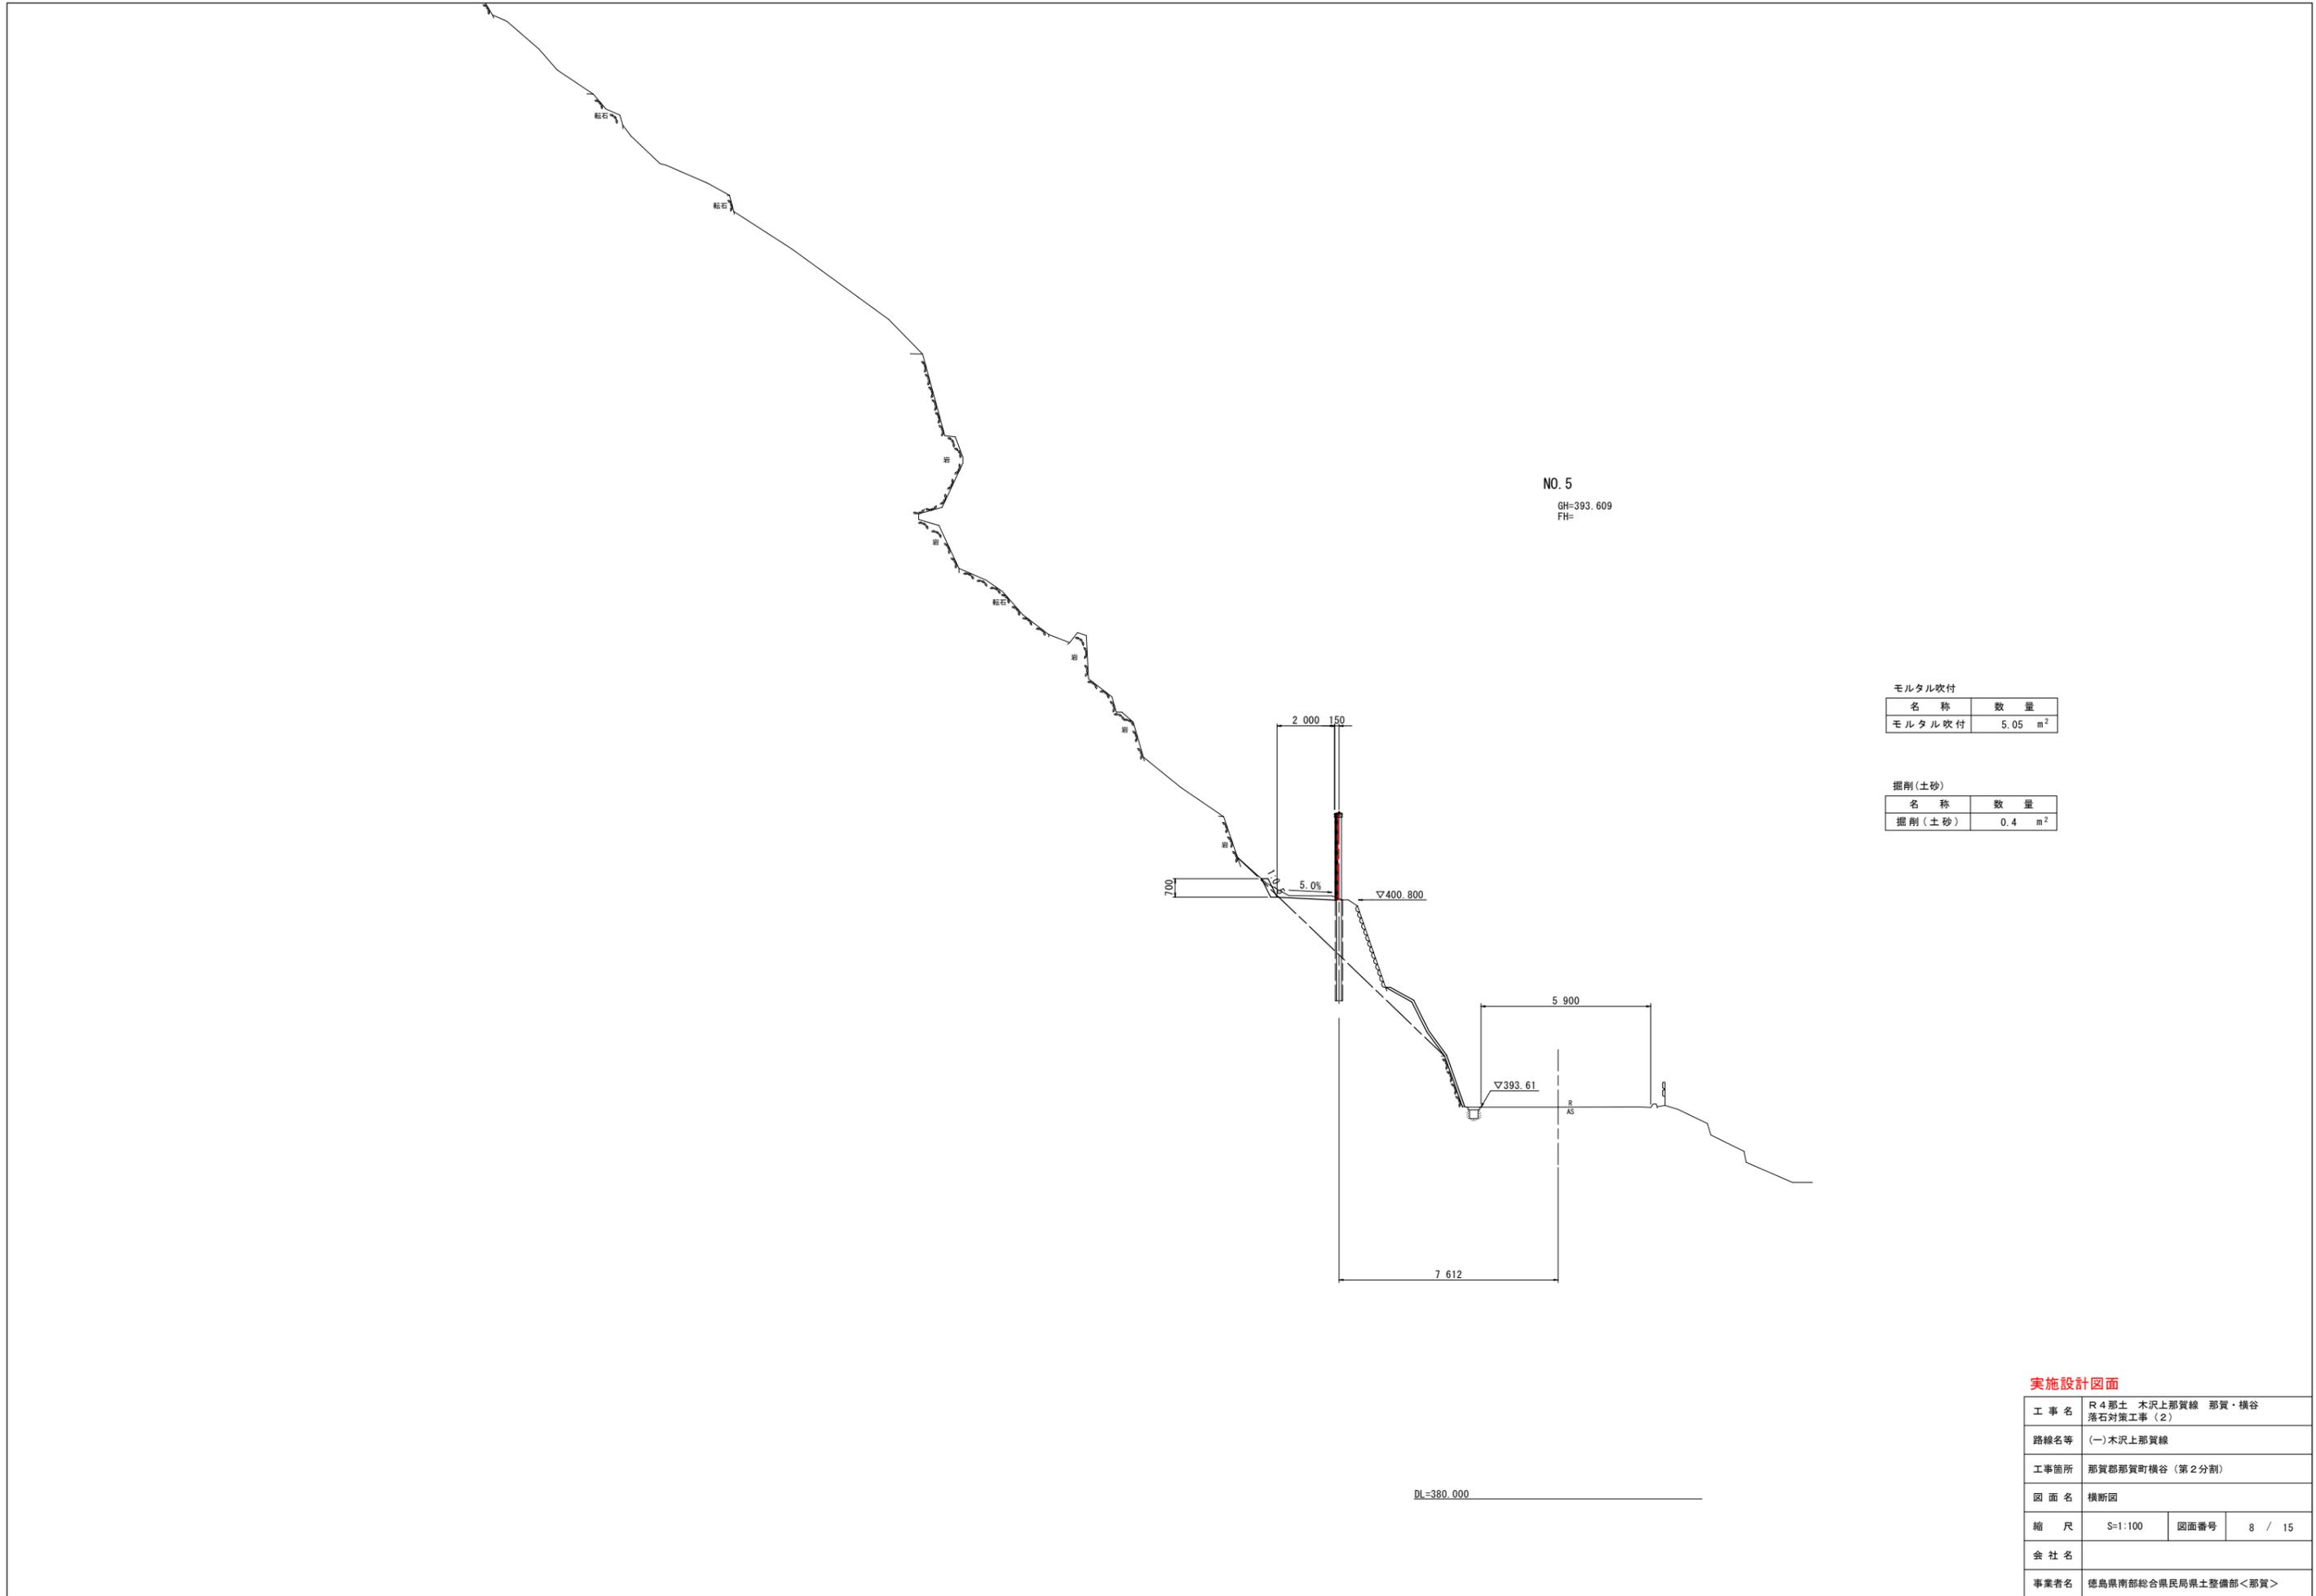

NO. 5
GH=393.609
FH=

モルタル吹付


名称	数量
モルタル吹付	5.05 m ²

掘削(土砂)

名称	数量
掘削(土砂)	0.4 m ²

実施設計図面

工事名	R4那土 木沢上那賀線 那賀・横谷 落石対策工事(2)		
路線名等	(一)木沢上那賀線		
工事箇所	那賀郡那賀町横谷(第2分割)		
図面名	横断面		
縮尺	S=1:100	図面番号	8 / 15
会社名			
事業者名	徳島県南部総合県民局県土整備部<那賀>		

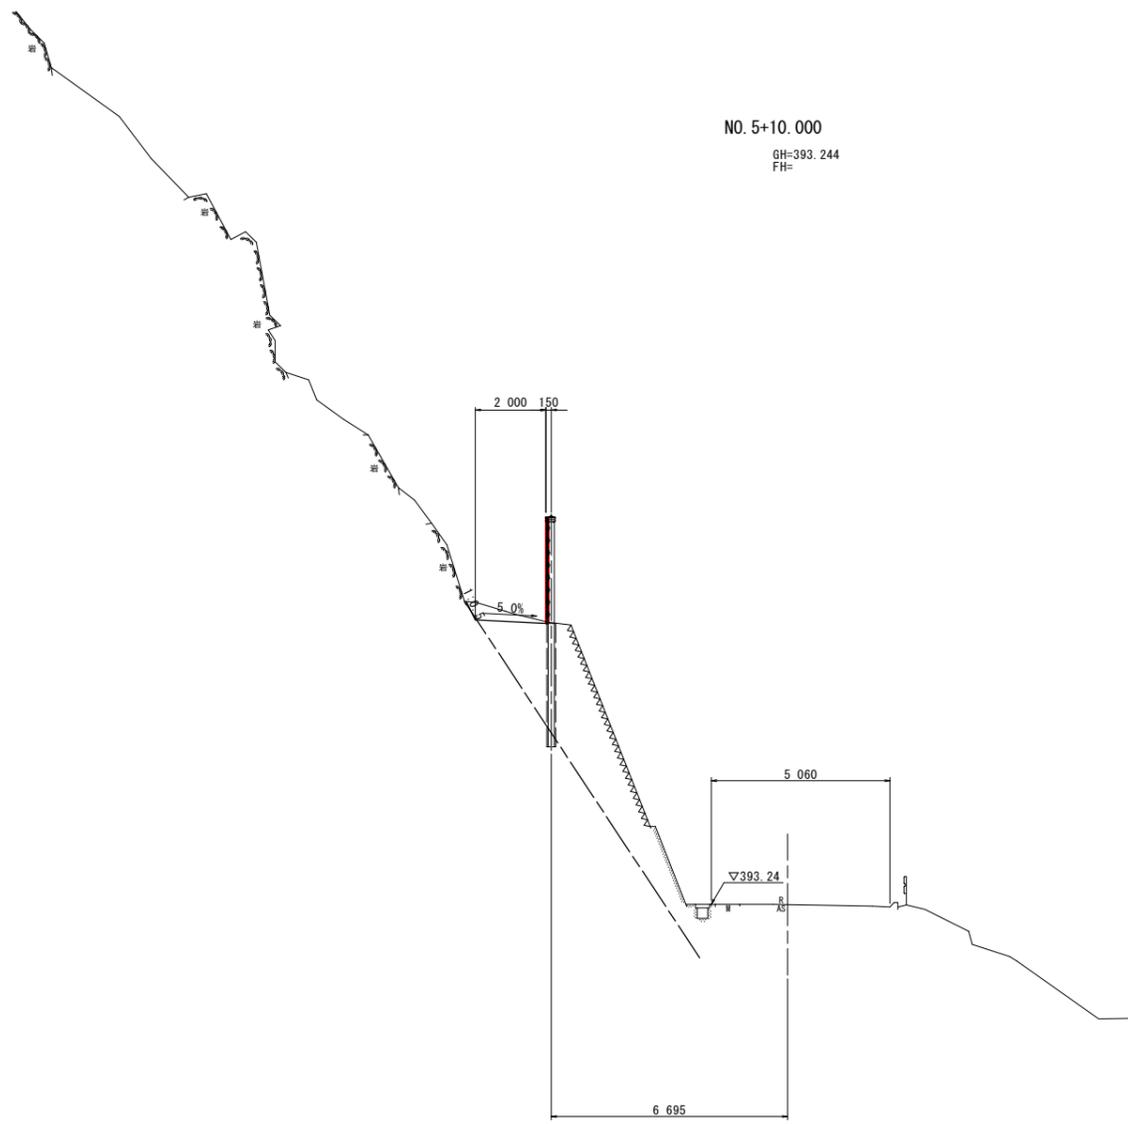

NO. 5+10.000
 GH=393.244
 FH=


掘削(土砂)

名称	数量
掘削(土砂)	0.6 m ²

DL=380.000

実施設計図面

工事名	R4那土 木沢上那賀線 那賀・横谷 落石対策工事(2)		
路線名等	(一)木沢上那賀線		
工事箇所	那賀郡那賀町横谷(第2分割)		
図面名	横断面		
縮尺	S=1:100	図面番号	9 / 15
会社名			
事業者名	徳島県南部総合県民局県土整備部<那賀>		

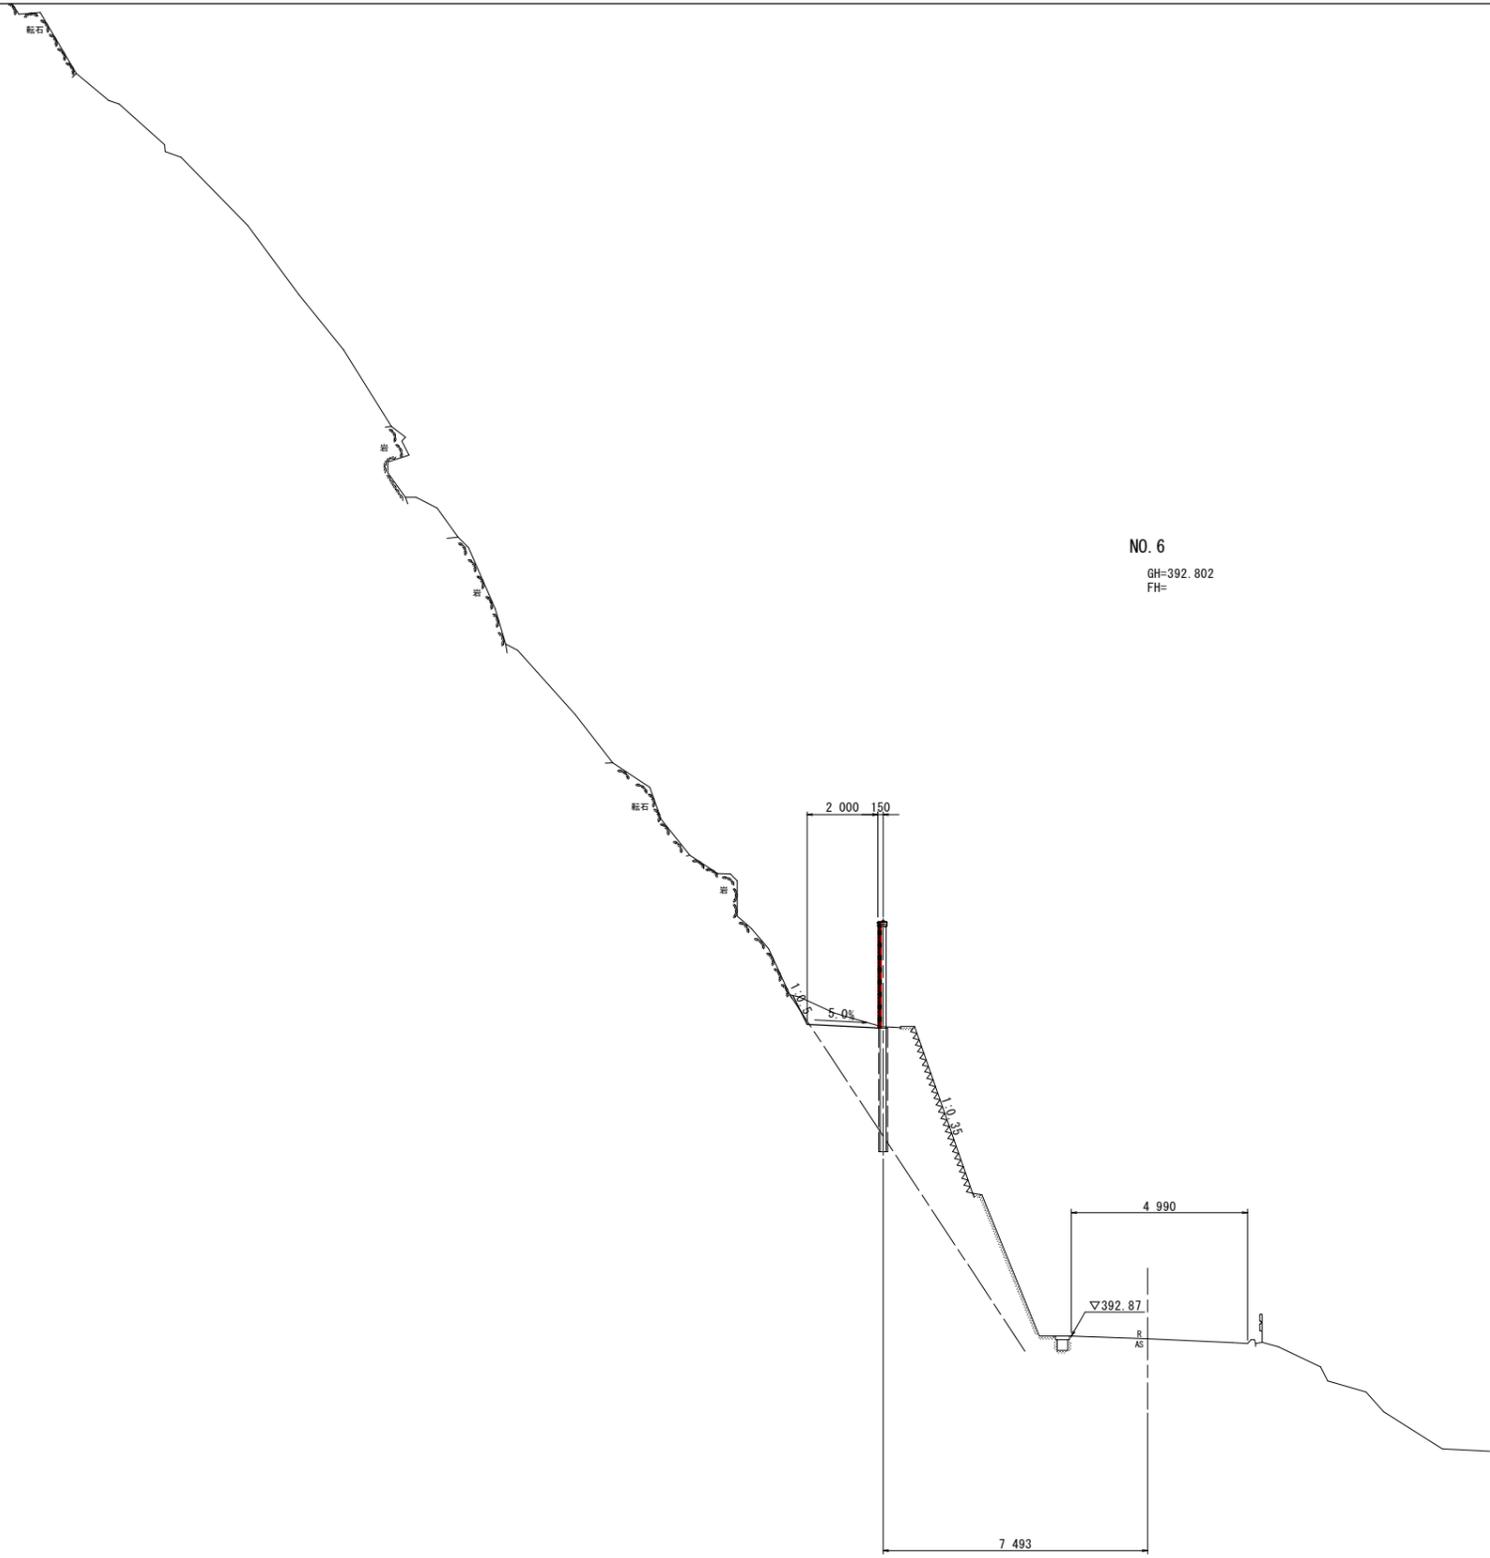

NO. 6
GH=392.802
FH=

掘削(土砂)

名称	数量
掘削(土砂)	0.8 m ²

実施設計図面


工事名	R4那土 木沢上那賀線 那賀・横谷 落石対策工事(2)		
路線名等	(一)木沢上那賀線		
工事箇所	那賀郡那賀町横谷(第2分割)		
図面名	横断面		
縮尺	S=1:100	図面番号	10 / 15
会社名			
事業者名	徳島県南部総合県民局県土整備部<那賀>		

DL=380.000


杭式高エネルギー吸収型落石防護柵一般構造図 S=1/40

(支柱径: $\phi 165.2$ 柵高: $H=3.0m$)


平面図

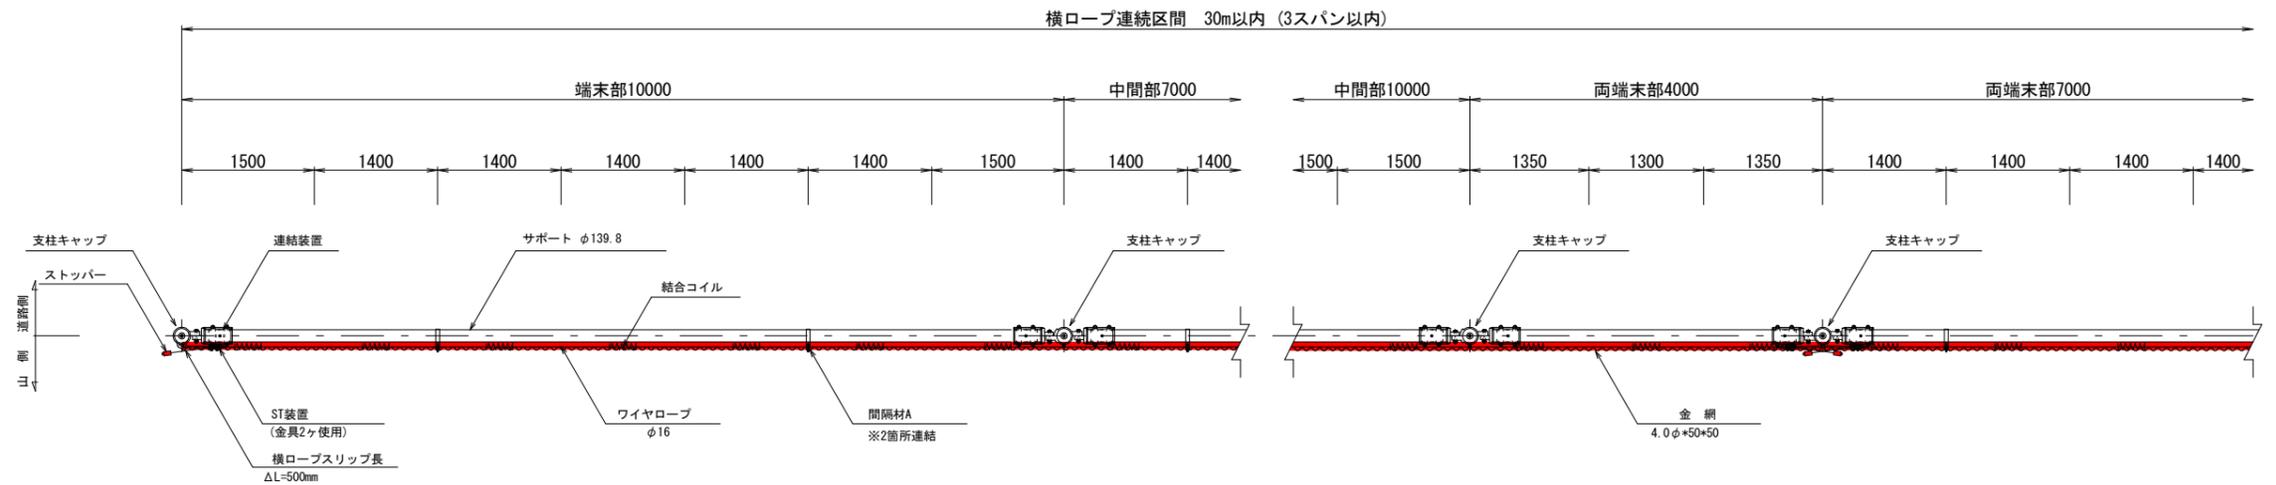

正面図 (山側より)

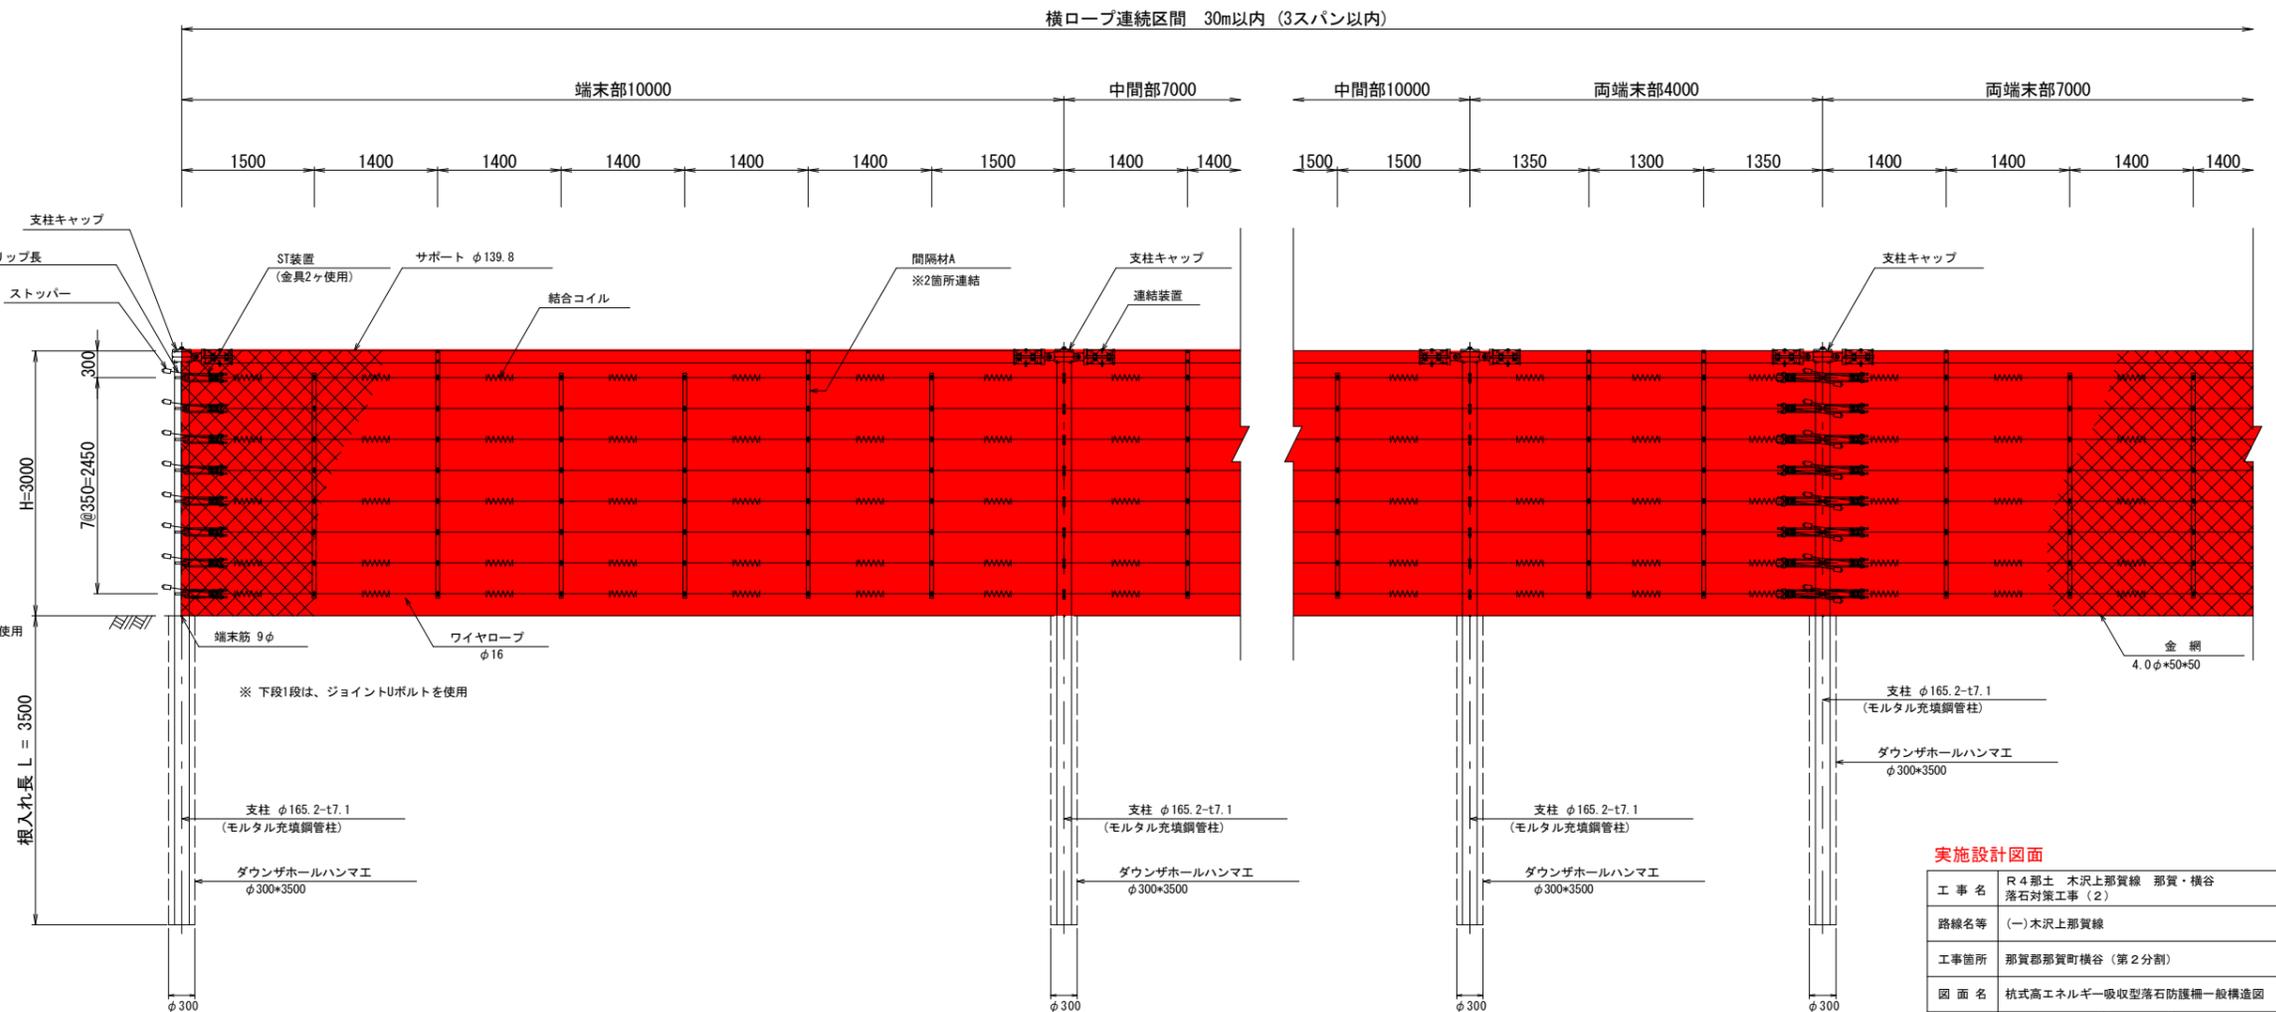

断面図

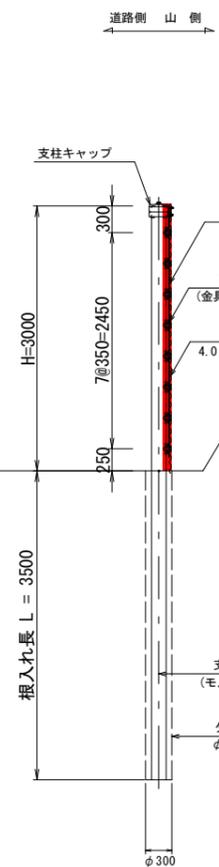

※根入れ長 L は、地盤調査などによる実際の土質条件を踏まえ、根入れ長を決定すること。また、必要に応じてケーシングパイプ等による孔壁保護を検討すること。

実施設計図面


工事名	R4郡土 木沢上那賀線 那賀・横谷 落石対策工事(2)		
路線名等	(一)木沢上那賀線		
工事箇所	那賀郡那賀町横谷(第2分割)		
図面名	杭式高エネルギー吸収型落石防護柵一般構造図		
縮尺	S=1:40	図面番号	11 / 15
会社名			
事業者名	徳島県南部総合県民局県土整備部<那賀>		

杭式高エネルギー吸収型落石防護柵間隔材詳細図


(支柱径: $\phi 165.2$)

間隔材 (本体) S=1/5


サポート取付タイプ

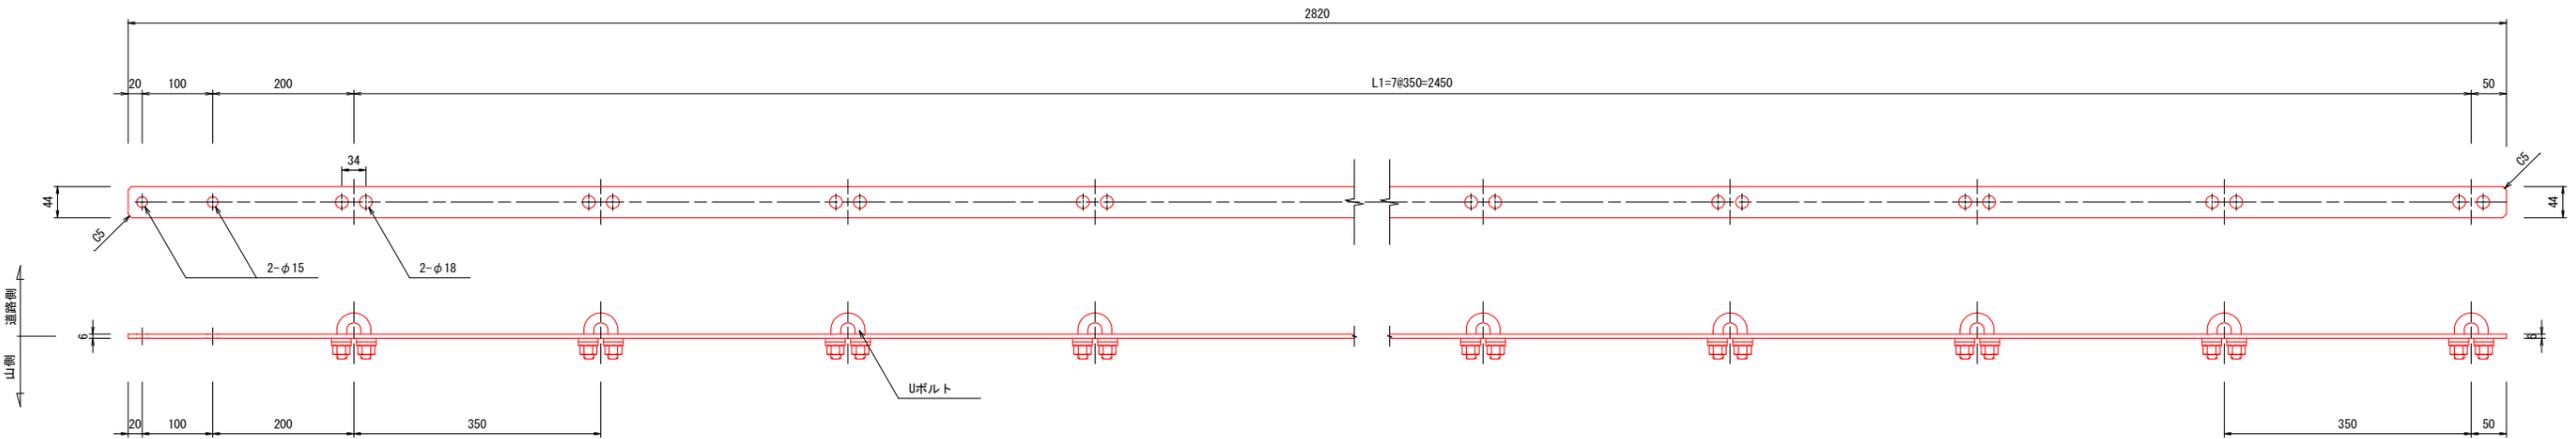


横ロープ取付タイプ

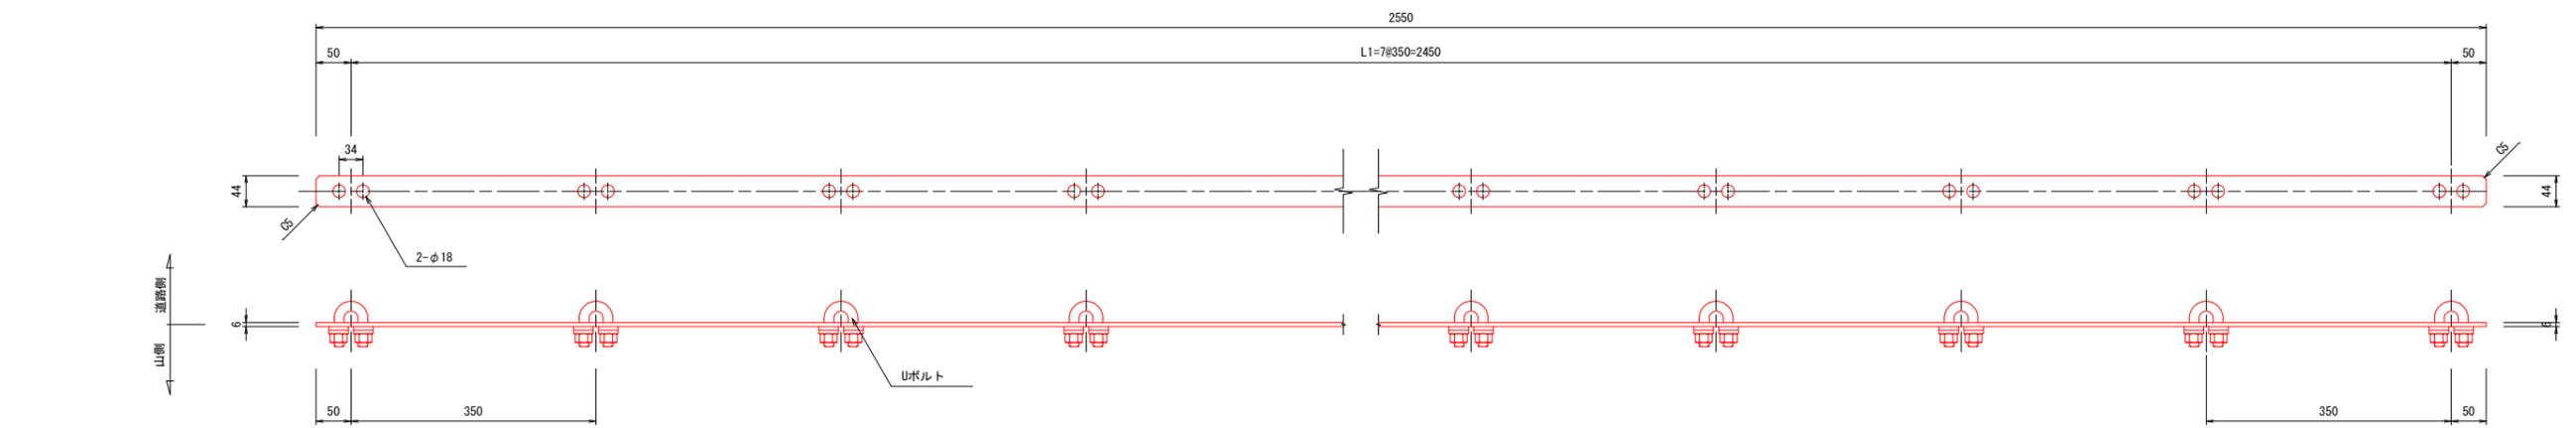


間隔材組立図 S=1/5

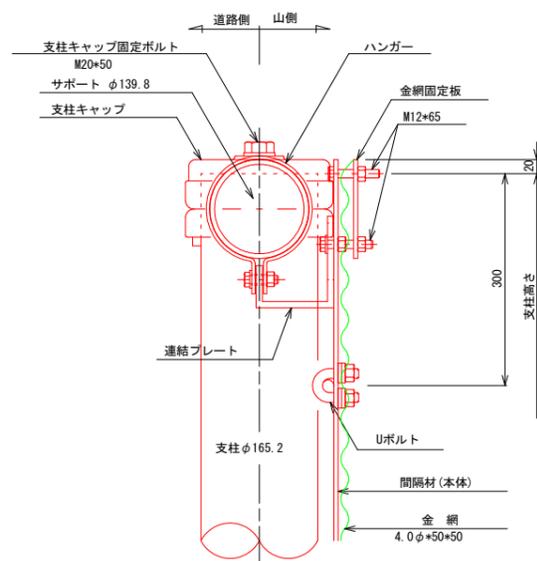


ハンガー部

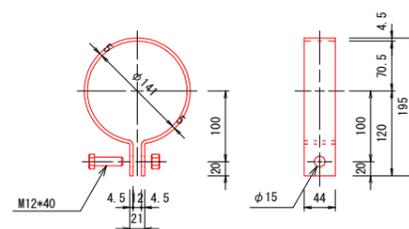


連結プレート

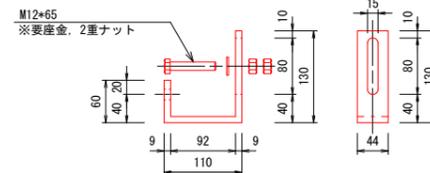

金網固定板

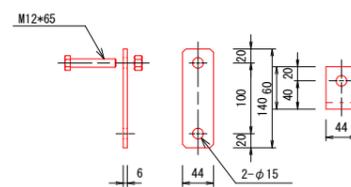

Uボルト (間隔材用) S=1/2

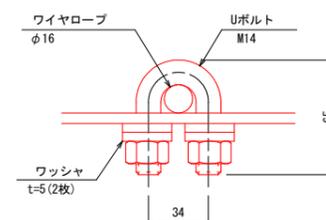

実施設計図面


工事名	R4那土 木沢上那賀線 那賀・横谷 落石対策工事 (2)		
路線名等	(一)木沢上那賀線		
工事箇所	那賀郡那賀町横谷 (第2分節)		
図面名	杭式高エネルギー吸収型落石防護柵間隔材詳細図		
縮尺	図示	図面番号	13 / 15
会社名			
事業者名	徳島県南部総合県民局県土整備部<那賀>		

杭式高エネルギー吸収型落石防護柵間隔材(縦断勾配対応型)詳細図


(支柱径: $\phi 165.2$)

間隔材 (本体) S=1/5


サポート取付A1タイプ(縦断勾配対応型)

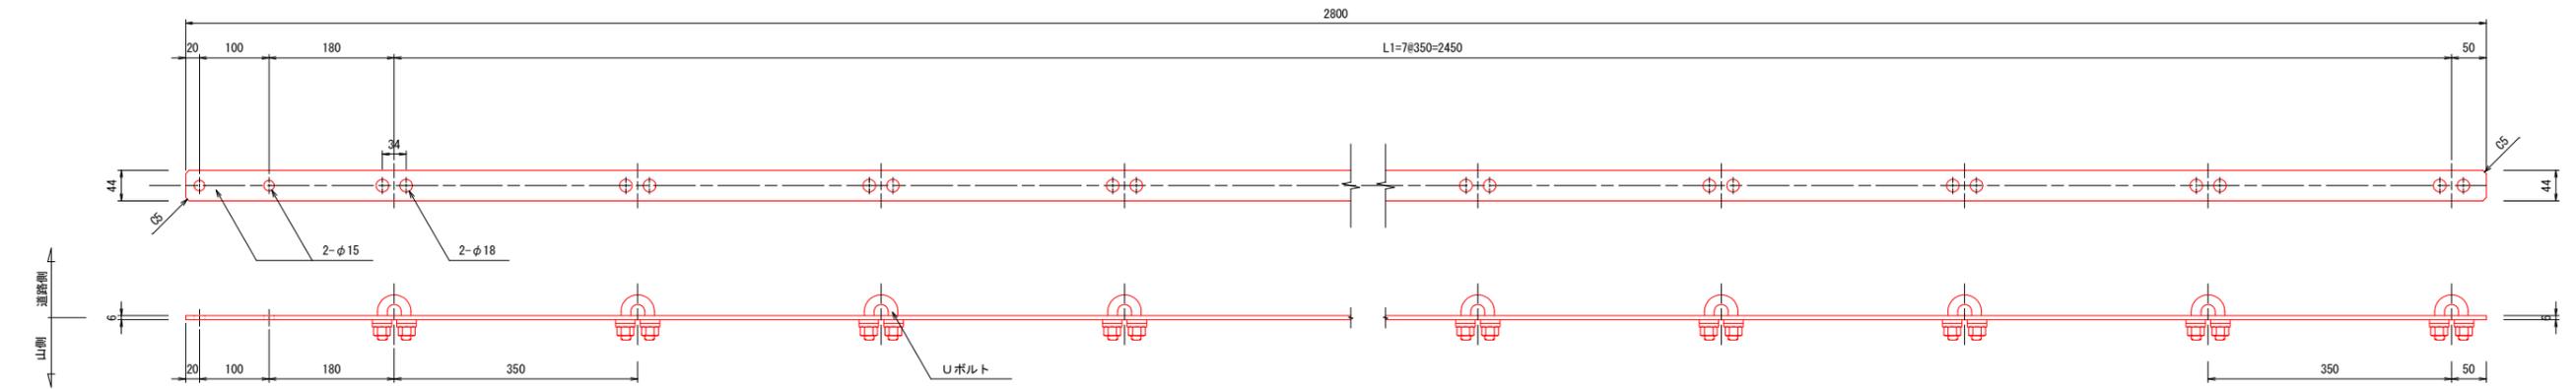


サポート取付A2タイプ(縦断勾配対応型)

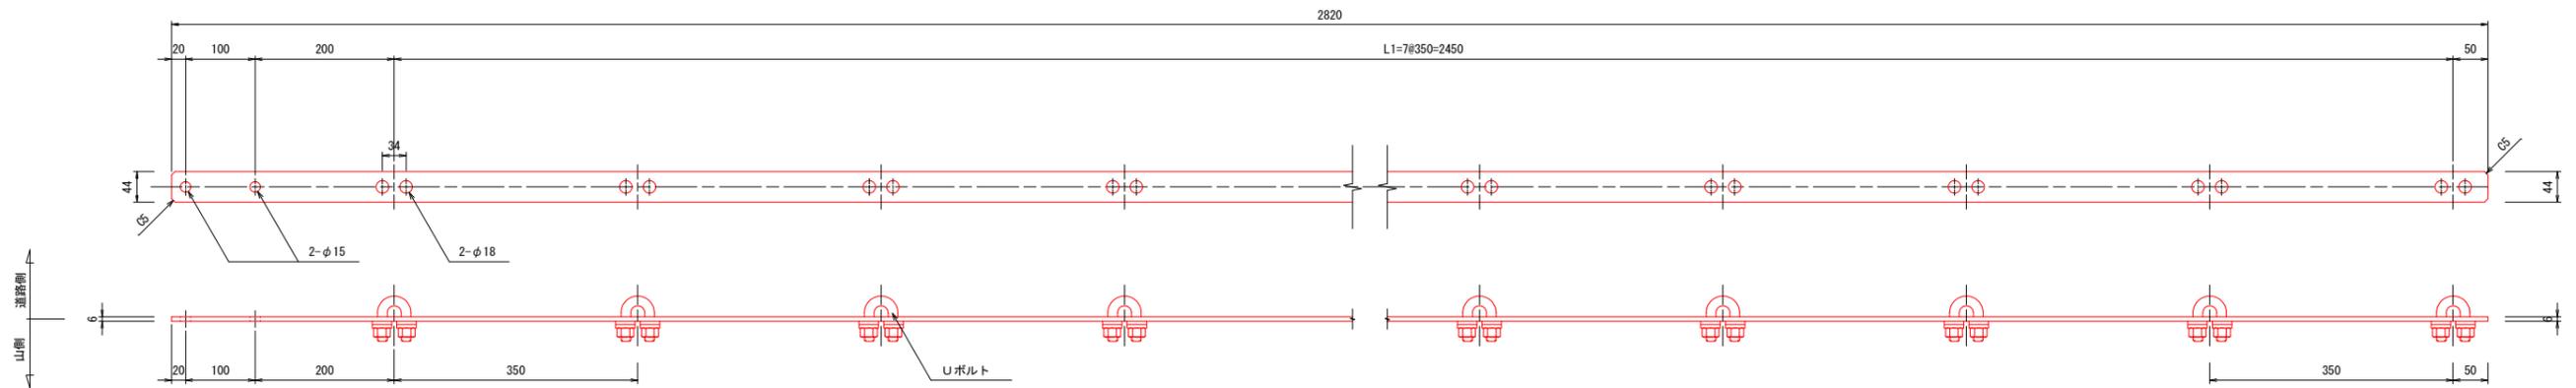


間隔材組立図 S=1/5

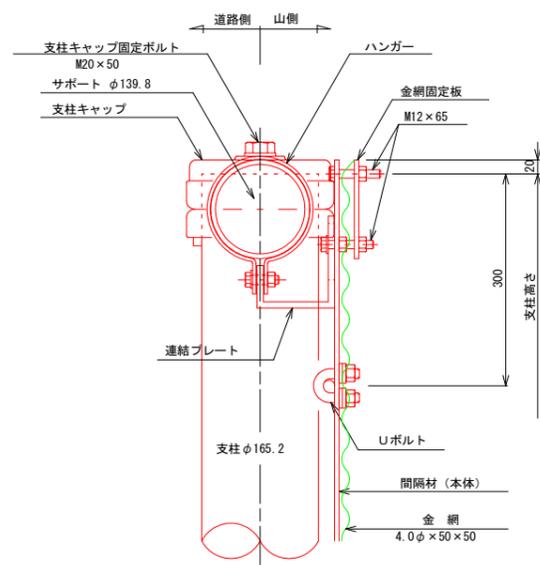


ハンガー部

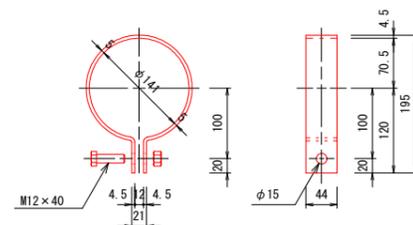


金網固定版

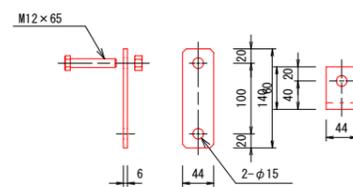

連結プレート

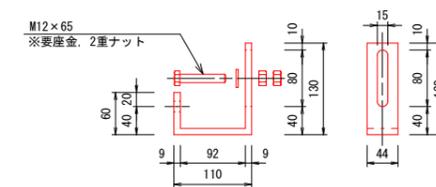


Uボルト S=1/2 (間隔材用)

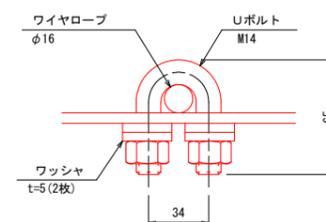

実施設計図面

工事名	R4那土 木沢上那賀線 那賀・横谷 落石対策工事(2)		
路線名等	(一)木沢上那賀線		
工事箇所	那賀郡那賀町横谷(第2分割)		
図面名	杭式高エネルギー吸収型落石防護柵 間隔材(縦断勾配対応型)詳細図		
縮尺	図示	図面番号	14 / 15
会社名			
事業者名	徳島県南部総合県民局県土整備部<那賀>		

杭式高エネルギー吸収型落石防護柵間隔材(縦断勾配対応型)配置図

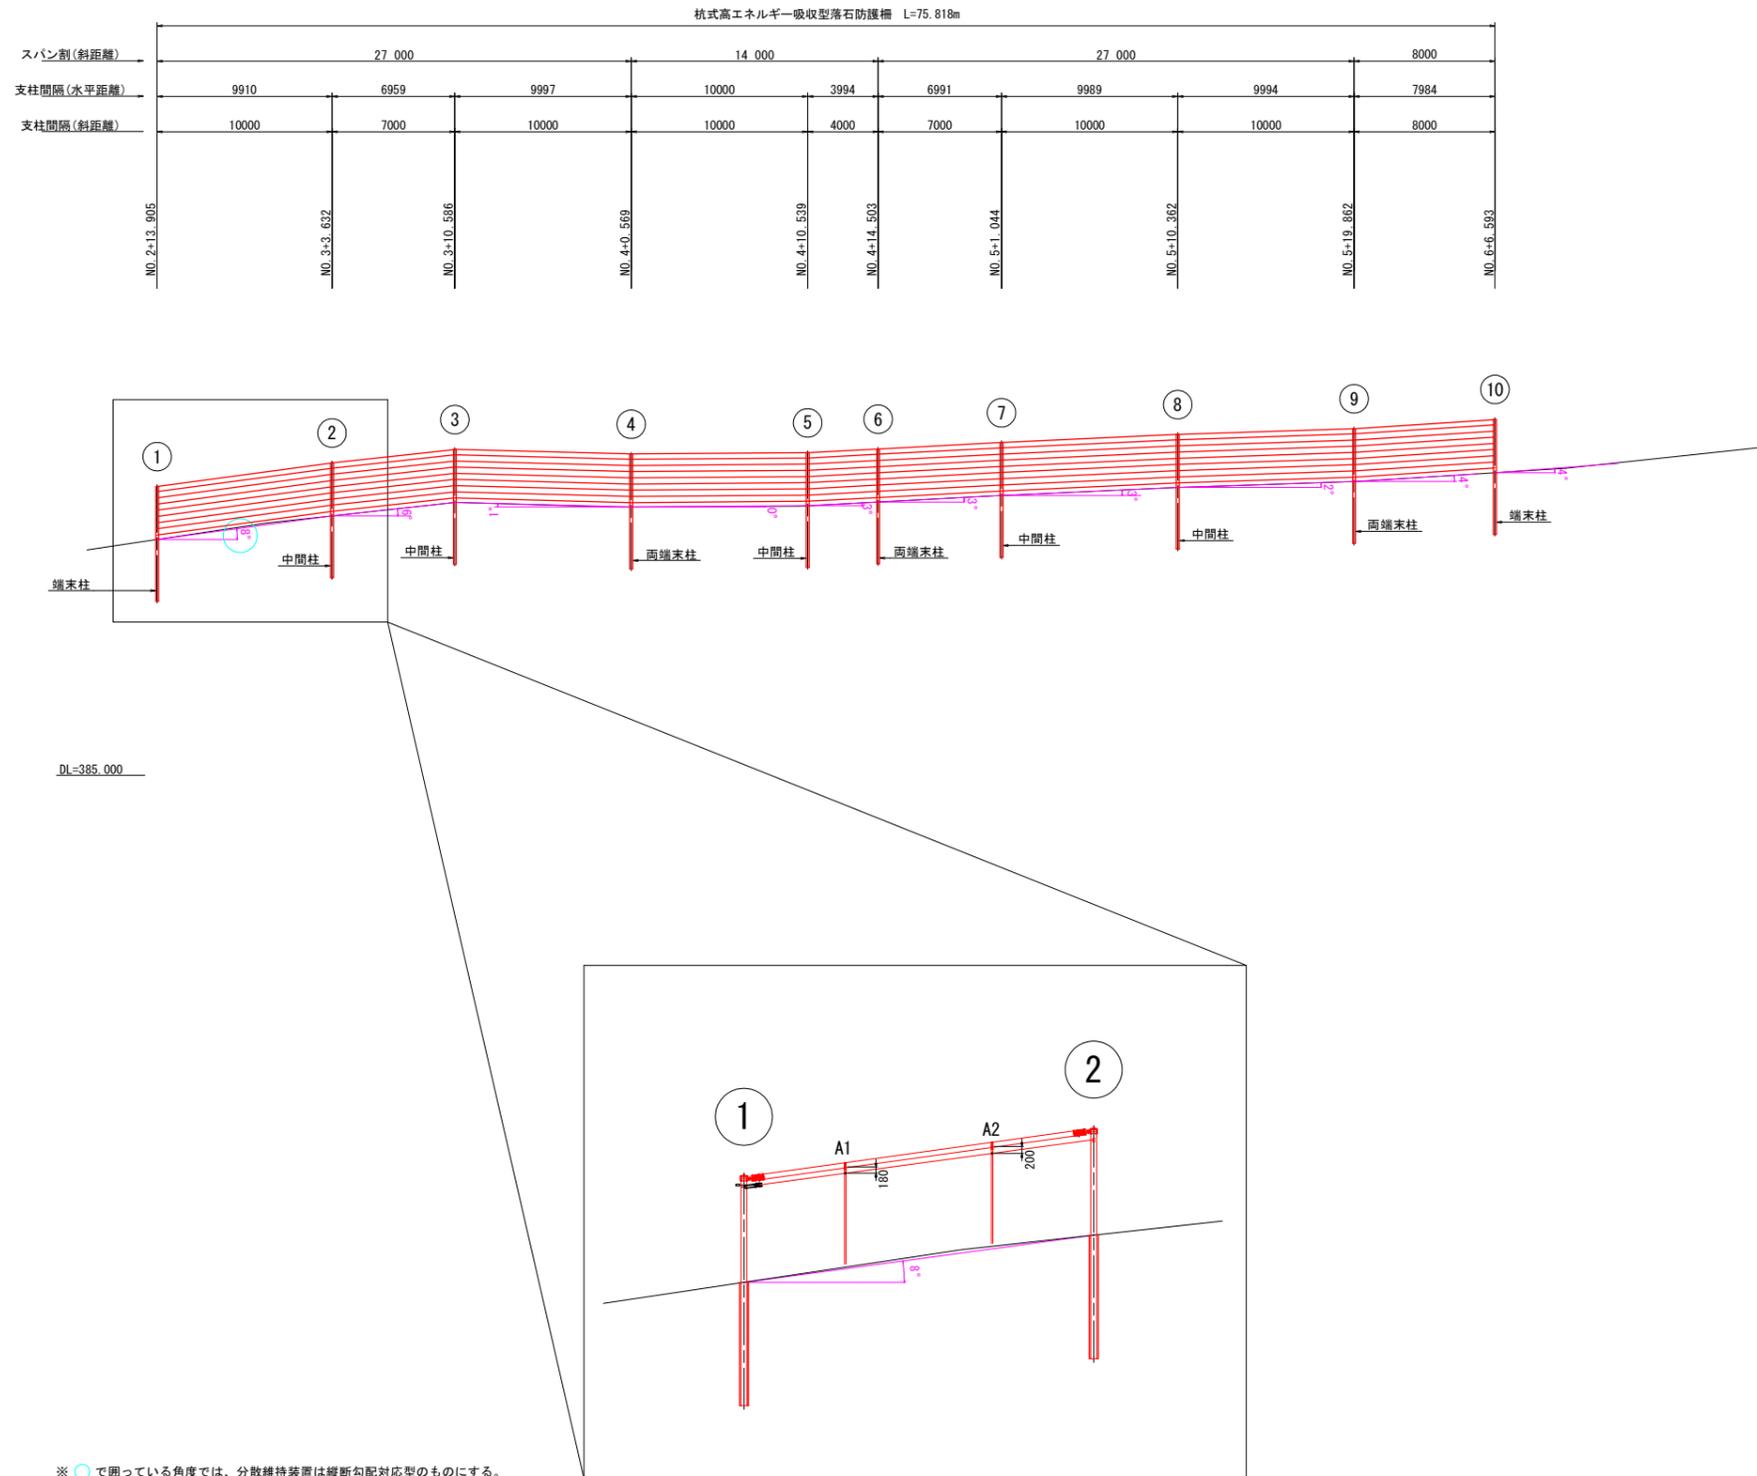

実施設計図面

工事名	R4那土 木沢上那賀線 那賀・横谷 落石対策工事(2)		
路線名等	(一)木沢上那賀線		
工事箇所	那賀郡那賀町横谷(第2分割)		
図面名	杭式高エネルギー吸収型落石防護柵 間隔材(縦断勾配対応型)配置図		
縮尺	1/200	図面番号	15 / 15
会社名			
事業者名	徳島県南部総合県民局県土整備部<那賀>		